
## POSIÇÃO DE MONTAGEM DOS ANDAIMES PARA MANUTENÇÕES FUTURAS

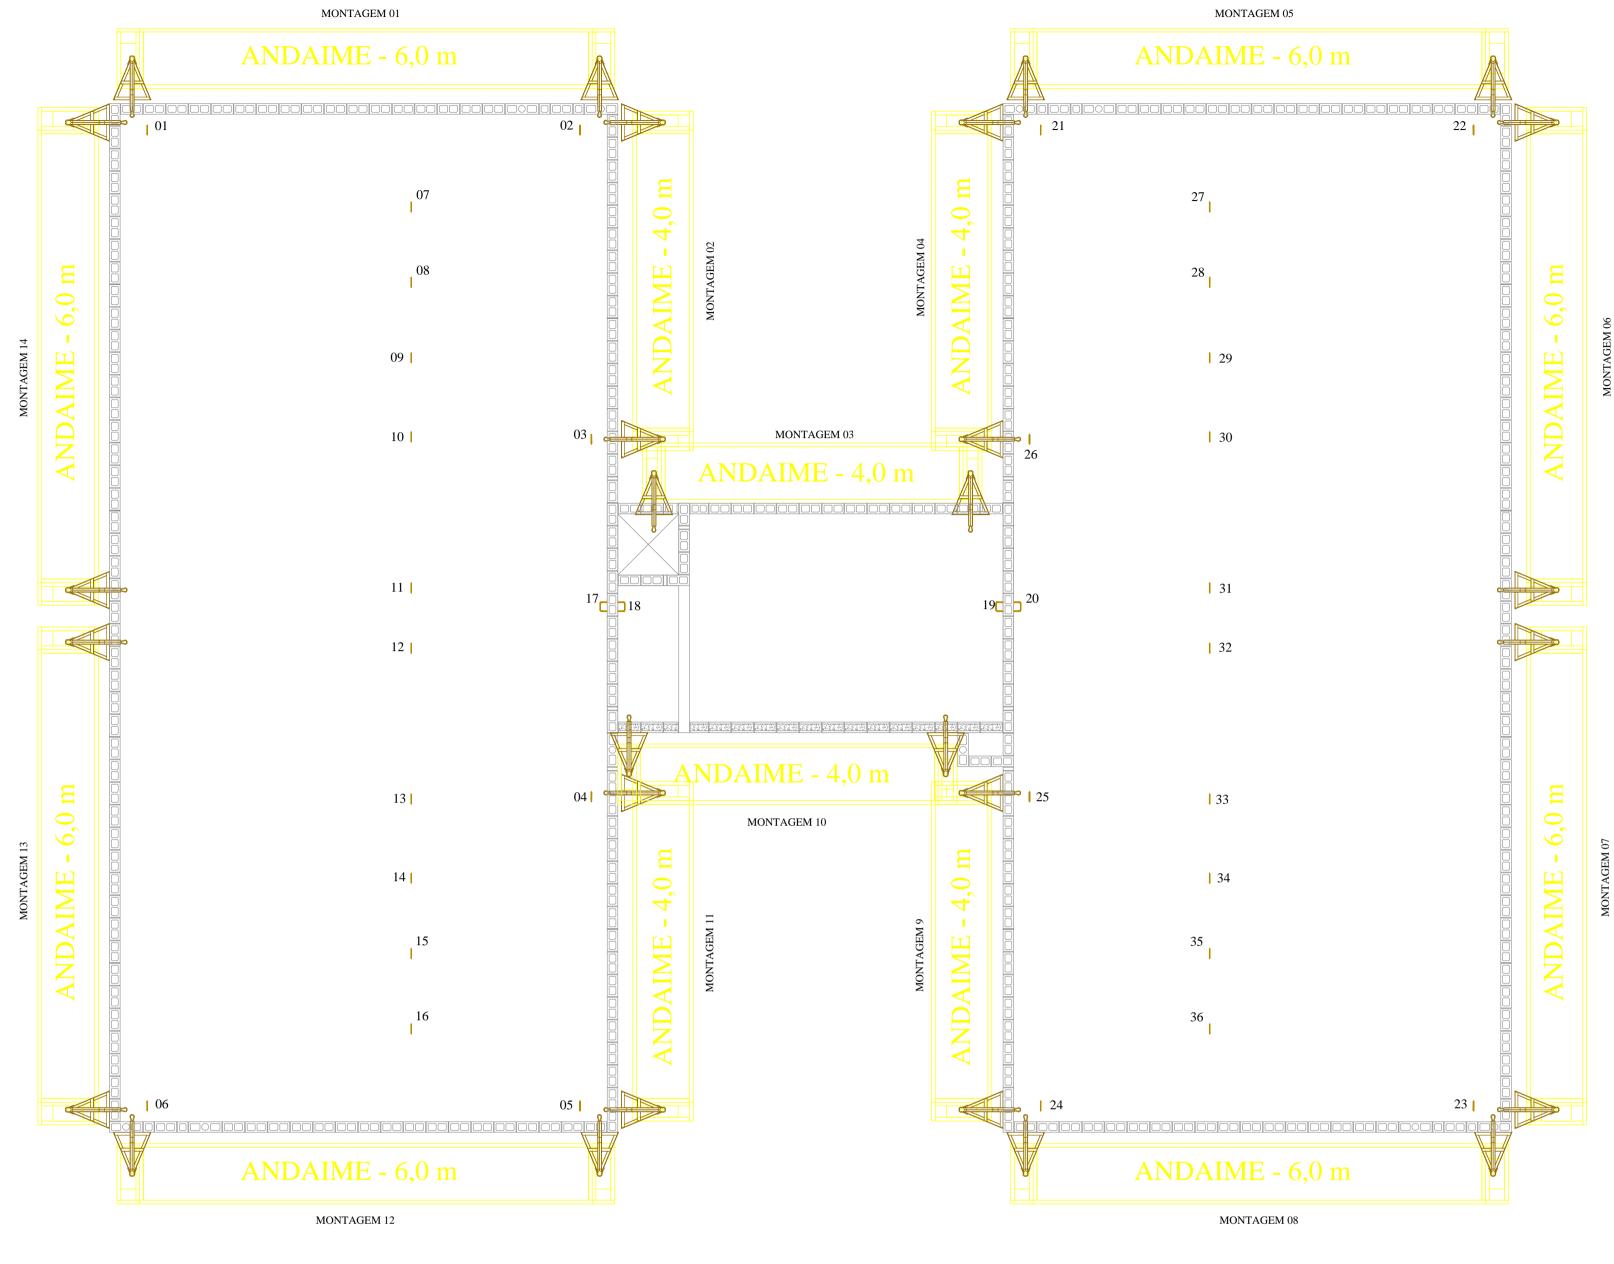


PLANTA BAIXA COBERTURA ESCALA: 1:50

LEGENDA

GANCHO DE ANCORAGEM

TABELA DE MONTAGEM DOS ANDAIMES			
MONTAGEM	CABOS DE AÇO	CABOS DE AÇO	CABOS DE AÇO
	SUSTENTAÇÃO	BLOCK STOP	LINHA DE VIDA
ONTAGEM 01	PONTOS 01 E 02	PONTOS 05 E 06	PONTOS 07 E 08
ONTAGEM 02	PONTOS 02 E 03	PONTOS 01 E 10	PONTOS 08 E 09
ONTAGEM 03	PONTOS 18 E 19	PONTOS 17 E 20	PONTOS 03 E 26
ONTAGEM 04	PONTOS 21 E 26	PONTOS 22 E 30	PONTOS 28 E 29
ONTAGEM 05	PONTOS 21 E 22	PONTOS 23 E 24	PONTOS 27 E 28
ONTAGEM 06	PONTOS 22 E 31	PONTOS 21 E 20	PONTOS 29 E 30
ONTAGEM 07	PONTOS 23 E 32	PONTOS 20 E 20	PONTOS 33 E 35
ONTAGEM 08	PONTOS 23 E 24	PONTOS 21 E 22	PONTOS 35 E 36
ONTAGEM 09	PONTOS 24 E 25	PONTOS 23 E 33	PONTOS 34 E 35
ONTAGEM 10	PONTOS 18 E 19	PONTOS 17 E 20	PONTOS 04 E 25
ONTAGEM 11	PONTOS 04 E 05	PONTOS 06 E 13	PONTOS 14 E 15
ONTAGEM 12	PONTOS 05 E 06	PONTOS 01 E 02	PONTOS 15 E 16
ONTAGEM 13	PONTOS 06 E 12	PONTOS 05 E 17	PONTOS 13 E 14
ONTAGEM 14	PONTOS 01 E 11	PONTOS 02 E 17	PONTOS 09 E 10

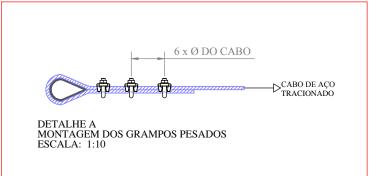

01) UNIDADES NÃO INDICADAS EM "m".

CONFORME ITEM 18.15.33 DA NR 18.

02) GANCHOS DE ANCORAGEM PARA CARGA MÁXIMA DE 1500 kgf, CONFORME ITEM 18.15.56.2 DA NR 18.

03) DETALHAMENTO DAS POSIÇÕES DOS GANCHOS VER PRANCHA "A".

04) DETALHAMENTO DO GANCHO DE ANCORAGEM VER PRANCHA "C".

05) CADA TRABALHADADOR DEVE UTILIZAR UMA LINHA DE VIDA E UM TRAVA-QUEDAS.

07) OS CABOS DE AÇO DE SUSTENTAÇÃO DO ANDAIME, DO BLOCK STOP DO ANDAIME E DAS LINHAS DE VIDA DEVEM SER MONTADOS EM PONTOS DE ANCORAGEM DISTINTOS.

06) O TRABALHADOR DEVE UTILIZAR CINTO DE SEGURANÇA TIPO PÁRA-QUEDISTA, LIGADO AO TRAVA-QUEDAS, CONFORME

08) É PROIBIDO O USO DE CABOS DE FIBRAS NATURAIS OU ARTIFICIAIS PARA SUSTENTAÇÃO DOS ANDAIMES SUSPENSOS,

09) É VEDADA A UTILIZAÇÃO DE GUINCHOS TIPO CATRACA DOS ANDAIMES SUSPENSO PARA PRÉDIOS ACIMA DE OITO

PAVIMENTOS, A PARTIR DO TÉRREO, OU ALTURA EQUIVALENTE, CONFORME ITEM 18.15.41.2 DA NR 18.

10) OS ESTRADOS DOS ANDAIMES SUSPENSOS MECÂNICOS PODEM TER COMPRIMENTO MÁXIMO DE 8,00m, CONFORME ITEM

11) OS DADOS RELATIVOS A RESISTÊNCIA DOS MATERIAIS SÃO APRESENTADOS NO MEMORIAL DE CÁLCULO.

12) A VERIFICAÇÃO DA ESTRUTURA DA EDIFICAÇÃO NOS LOCAIS ONDE SERÃO INSTALADOS OS PONTOS DE ANCORAGEM

DEFINITIVA É DE RESPOSABILIDADE DO CLIENTE.

00 EMISSÃO INICIAL 20/06/2017

REVISÃO DESCRIÇÃO DATA

www.rbeng.com.br. - contato@rbeng.com.br.



www.rbeng.com.br - contato@rbeng.com.br (51) 3783-5942

Av. Castro Alves, n°101 / 1603 - Esteio/RS

CNPJ: 17.217.562/0001-94

RESPONSÁVEL TÉCNICO

BALIZA EMPREENDIMENTOS IMOBILIÁRIOS LTDA

OBRA: RESIDENCIAL MOMBERGER

RUA ARTHUR MOMBERGER, S/N° - NOVO HAMBURGO/RS

TÍTULOS: ESPERAS DE ANCORAGEM

POSIÇÃO DE MONTAGEM DOS ANDAIMES
BLOCO PADRÃO GAMA

DESENHISTA: RONALDO

DATA: 20/06/2017 CÓDIGO: 209

ESCALA: 1:50 PRANCHA: B

A1

